


施工延長 L=82.6m 現場打水路 L=78.6m I=1/2. 26 L=2. 080m 配 画 338 634 339 847 340 947 341 371 341 371 341 908 341 908 341 908 342 908 345 708 346 791 346 791 346 791 346 791 346 791 346 792 2.75, 555 2.80, 101 地 盤 高 盛土高 切 土 高 127, 331 130, 000 130, 292 133, 252 136, 300 136, 556 140, 000 144, 655 146, 100 144, 655 146, 100 158, 669 160, 000 163, 692 165, 995 追加距離 単 距 離 点 平 面 線 形曲 率 図 片 勾 配すりつけ図

標準断面図 S=1:50


No. 4+10付近

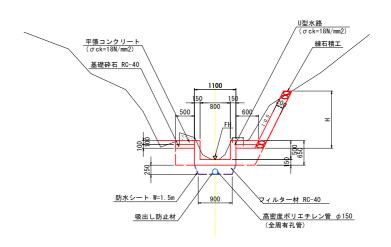


実施設計図面

天池欧田 四	天肥故前 召回						
工事名	R6三土 加茂山地すべり 東・西庄 山腹水路工事(担い手確保型) (難工事評価型)						
路線名等	加茂山地すべり防止区域						
工事箇所	三好郡東みよし町西庄						
図面名	縦断図、標準断面図						
縮尺	V=1:500 H=1:500 図面番号 2 / 13						
会社名							
事業者名	徳島県西部総合県民局県土整備部〈三好〉						

横断図(1) S=1:100

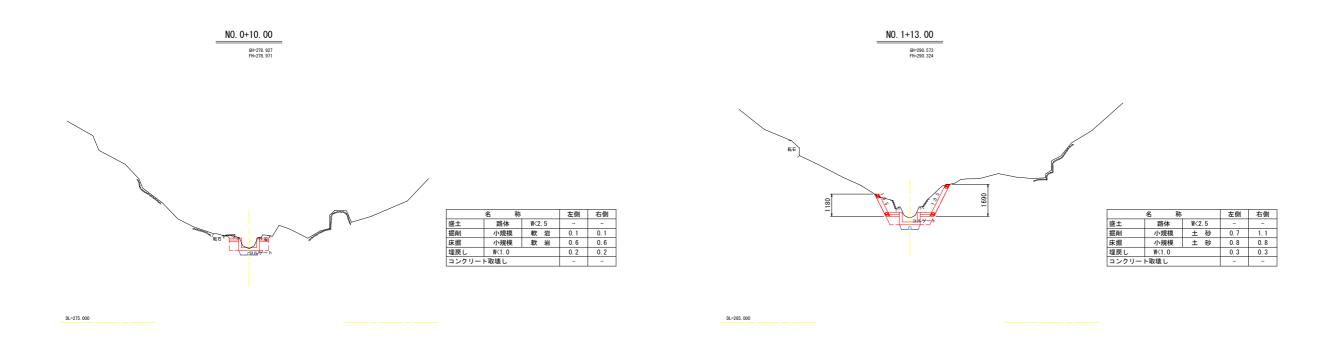


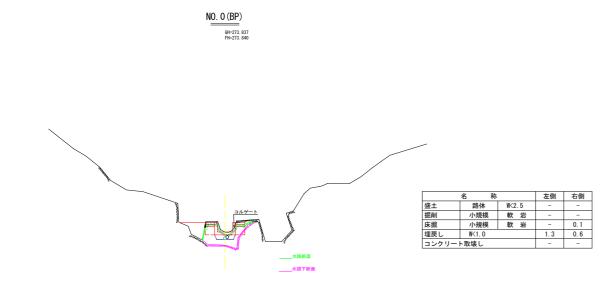

•				
	名 称		左側	右側
盛土	路体	W<2.5	-	-
掘削	小規模	土 砂	0. 1	0.4
床掘	小規模	土 砂	0. 7	0. 7
埋戻し	W<1.0		0. 2	0. 2
コンクリー	ト取壊し		-	-

実施設計図	面		BP ~ No. 1+13. 0	
工事名	R6三土 加 山腹水路工事		東・西庄 型) (難工事評価型)	
路線名等	ħ	り防止区域		
工事箇所	三好郡東みよし町西庄			
図面名	横断図(1)			
縮尺	S=1:100	図面番号	3 / 13	
会 社 名				
事業者名	徳島県西部総合県民局県土整備部〈三好〉			

横断図(2) S=1:100

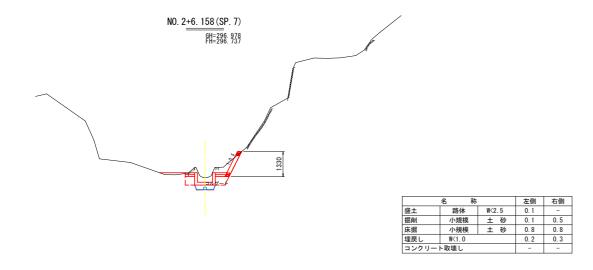

NO. 3+0. 6
| 9H=303. 738 | FH=303. 697

	名 称		左側	右側
盛土	路体	W<2.5	-	-
掘削	小規模	土 砂	0. 2	0. 1
床掘	小規模	土 砂	1.1	1.1
埋戻し	W<1.0		0.8	0.8
コンクリー	ト取壊し		0. 1	0. 1

DL=300. 000


DL=295. 000

MO. 2

GH=293. 596
FH=293. 698

DL=290.000

DL=290.000

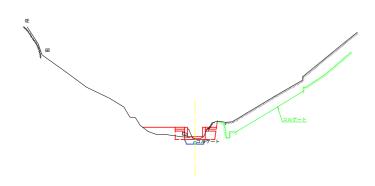

	名 称		左側	右側
盛土	路体	W<2.5	0.6	-
掘削	小規模	土 砂	-	0.1
床掘	小規模	土 砂	0.5	0.5
埋戻し	W<1.0		0.2	0.2
コンクリー	ト取壊し		-	-

 $\underbrace{ \text{NO. 2+12. 692 (SP. 8)} }_{\text{GH=300. 542} \atop \text{FH=300. 493} }$

	名 称		左側	右側
盛土	路体	W<2.5	-	-
掘削	小規模	土 砂	0. 1	0. 1
床掘	小規模	土 砂	0. 7	0. 7
埋戻し	W<1.0		0. 2	0. 2
コンクリー	- ト取壊1.		_	-


事業者名

徳島県西部総合県民局県土整備部<三好>

実施設計図	面		No. 2 ~ No. 3
工事名	R6三土 加 山腹水路工事		東・西庄 型) (難工事評価型)
 路線名等	ħ	D茂山地すべい	り防止区域
工事箇所	三妇	郡東みよし町	·西庄
図面名		横断図(2)
縮尺	S=1:100	図面番号	4 / 13
会社名			


横断図(3) S=1:100



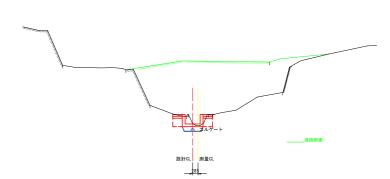

	名 称	左側	右側	
盛土	路体	W<2.5	-	-
掘削	小規模	土 砂	-	-
床掘	小規模	土 砂	0.7	0.4
埋戻し	W<1. 0		0. 2	0.2
コンクリー	ト取壊し		-	-

DL=305.000

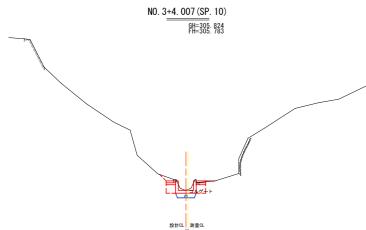

	名 称		左側	右側
盛土	路体	W<2.5	-	-
掘削	小規模	土 砂	0.1	-
床掘	小規模	土 砂	0.6	0.6
埋戻し	W<1.0		0.2	0.2
コンクリー	ト取壊し		-	-

NO. 4


| FH=314, 451 | OPE

	名 称		左側	右側
盛土	路体	W<2. 5	-	-
掘削	小規模	土 砂	-	0. 2
床掘	小規模	土 砂	0.4	0. 5
埋戻し	W<1.0		0. 2	0.3
コンクリー	- ト取壊し		-	-

DL=310.000


実施設	計図i	面	SP	. 10~No.4+10.0		
工事	名		茂山地すべり (担い手確係	東・西庄 型) (難工事評価型)		
路線	名等	加茂山地すべり防止区域				
工事	ョ所	三好郡東みよし町西庄				
図面	名	横断図(3)				
縮	尺	S=1:100	図面番号	5 / 13		
会 社	: 名					
事業	者名	徳島県西部総合県民局県土整備部〈三好〉				

DL=300.000

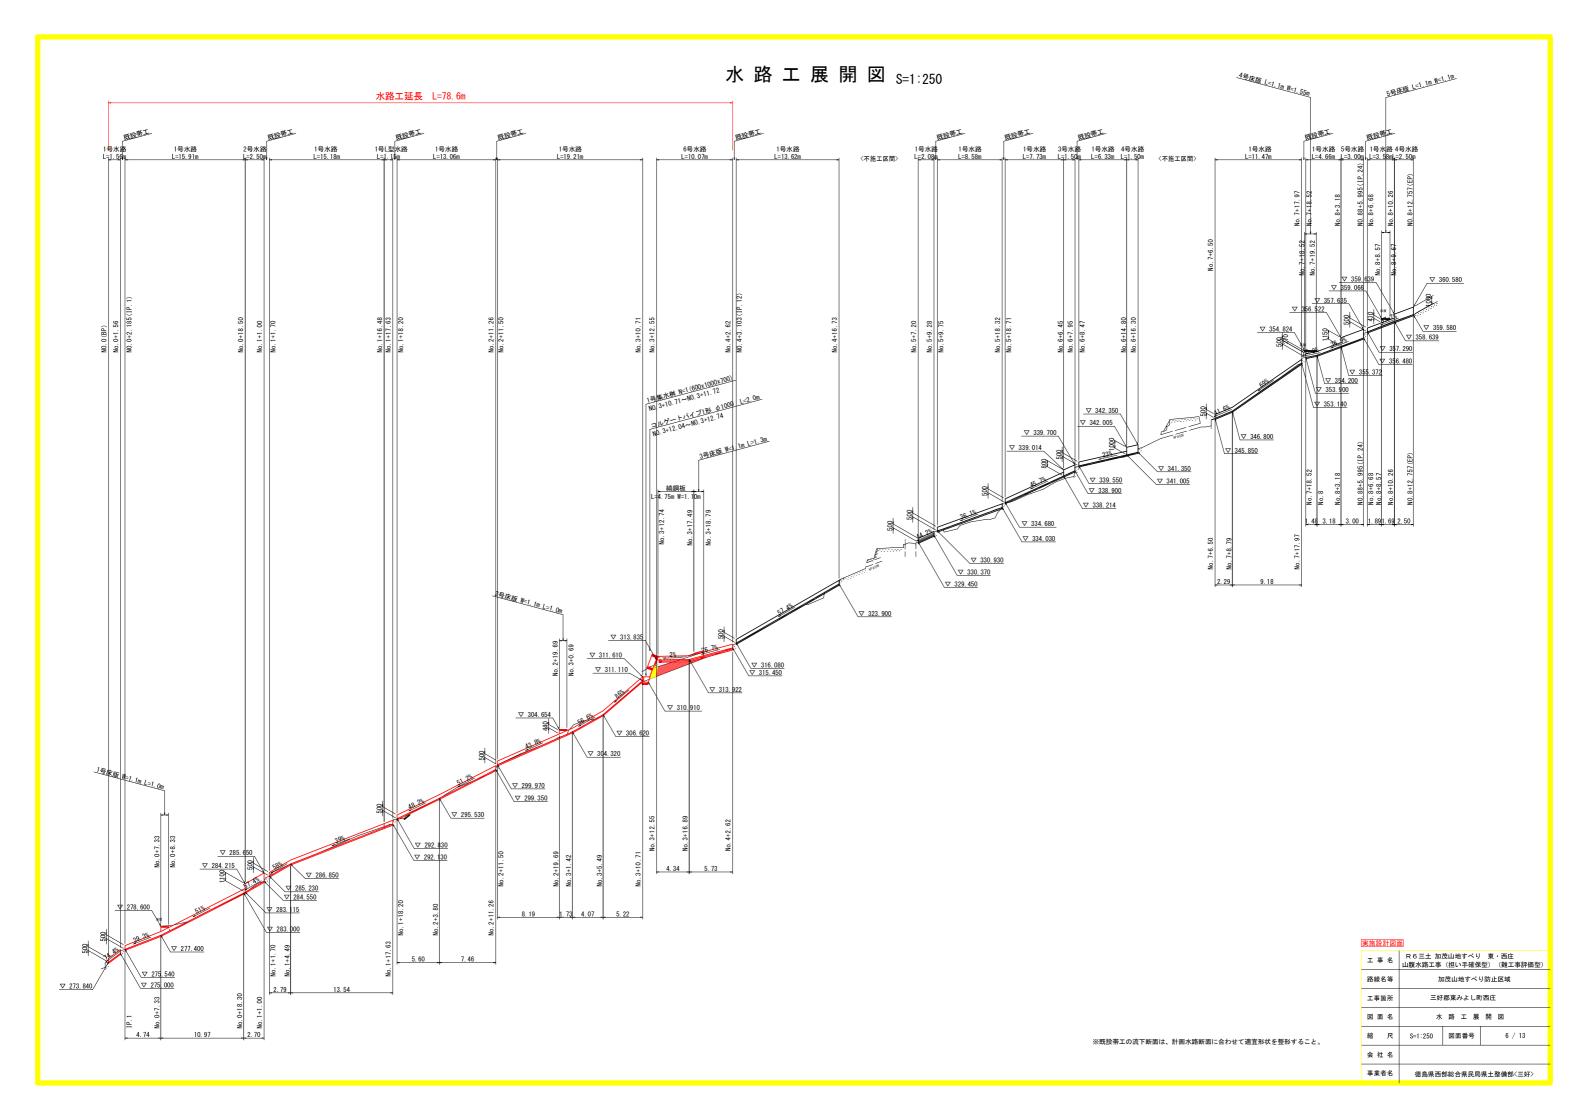

水路工詳細図(1)


1号水路 S=1:20

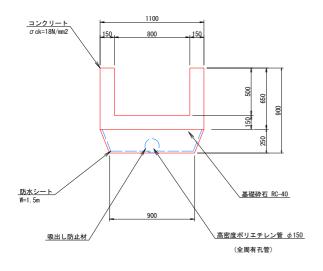

10.0m当たり

名 称	規格	単位	数 量
コンクリート	σ ck=18N/mm2	m3	3. 15
型枠		m2	26. 00
フィルター材	RC-40	m3	2. 50
高密度ポリエチレン管	φ150(全周有孔管)	m	10. 00
防水シート	W=1.5m	m	20. 00
吸出し防止材		m2	4. 71
止水板	B型、センターバルブ型	Е	2. 10
目地材	瀝青繊維質、t=10mm	m2	0. 32
基面整正		m2	9. 00

2号水路 S=1:20

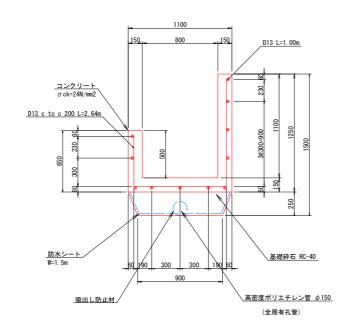

10.0m当たり


規 格	227.11	
796 III	単位	数 量
σ ck=24N/mm2	m3	4. 05
	m2	35. 00
RC-40	m3	2. 50
φ150(全周有孔管)	m	10. 00
W=1.5m	m	20. 00
	m2	4. 71
	m2	9. 00
SD345 D13	kg	241
	RC-40 φ150(全周有孔管) W=1.5m	m2 RC-40 m3 φ 150 (全周有孔管) m W=1.5m m m2 m2

実施設計図面

><00000 m			
工事名	R6三土 加茂山地すべり 東・西庄 山腹水路工事(担い手確保型) (難工事評価型)		
路線名等	加茂山地すべり防止区域		
工事箇所	三好郡東みよし町西庄		
図面名	水路工詳細図(1)		
縮尺	図示 図面番号 7 / 13		
会社名			
事業者名	徳島県西部総合県民局県土整備部<三好>		


水路工詳細図(2)

1号L型水路 S=1:20

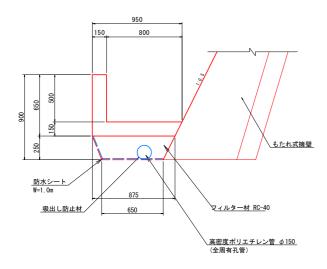



			10.0m当たり
名 称	規格	単位	数 量
コンクリート	σ ck=18N/mm2	m3	2. 12
型枠		m2	13. 00
フィルター材	RC-40	m3	1. 91
高密度ポリエチレン管	φ150(全周有孔管)	m	10.00
防水シート	W=1. Om	m	10.00
吸出し防止材		m2	4. 71
基面整正		m2	6. 50

標準部区間

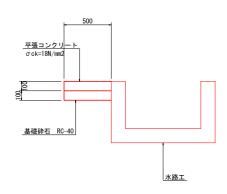

平張コンクリート S=1:20

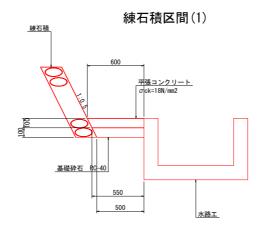


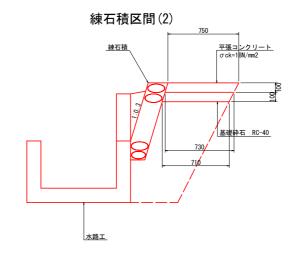



実施設計図	面		
工事名	R6三土 加加 山腹水路工事		東・西庄 型) (難工事評価型)
路線名等	加茂山地すべり防止区域		防止区域
工事箇所	三好	郡東みよし町	丁西庄
図面名	水路	工詳細	図 (2)
縮尺	図示	図面番号	8 / 13
会社名			
事業者名	徳島県西部	都総合県民局	県土整備部<三好>
事業者名	徳島県西部	都総合県民局	県土整備部〈三好〉


水路工詳細図(3)

床版工詳細図 床版工配筋図

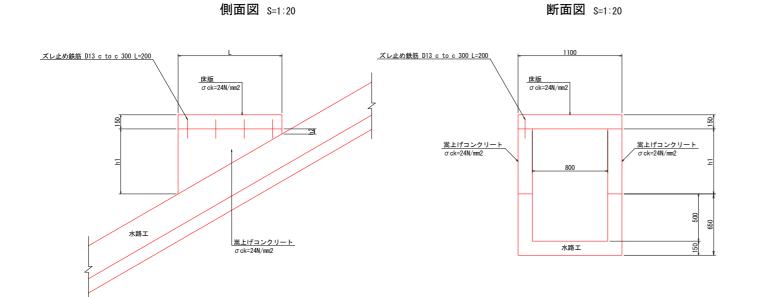

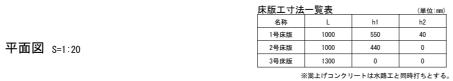

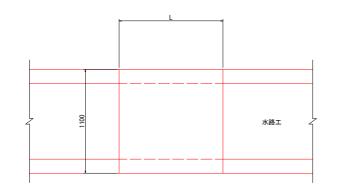


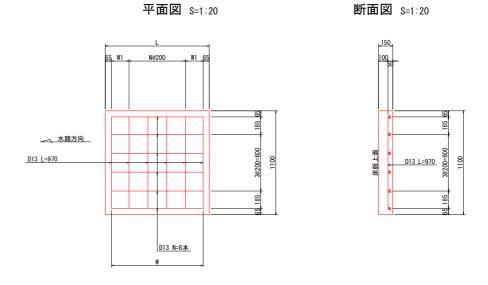

床版工配筋寸法一覧表 (単位:mm)				
名称	L	W1	W	N
1号床版	1000	135	870	3
2号床版	1000	135	870	3
3号床版	1300	185	1170	4

実施設計図面			
工事名	R6三土 加茂山地すべり 東・西庄 山腹水路工事(担い手確保型) (難工事評価型)		
路線名等	加茂山地すべり防止区域		
工事箇所	三好郡東みよし町西庄		
図面名	水路工詳細図(3)		
縮尺	図示 図面番号 9 / 13		
会社名			
事業者名	徳島県西部総合県民局県土整備部<三好>		

水路工詳細図(4)

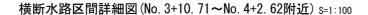


側面図 断面図 6号水路 L=10.07m 稿鋼板 L=4.75m W=1.10m _3号床版 W=1.1m L=1.3m A - A コルゲートパイプ1形 φ1000 L=2.0m NO.3+12.04~NO.3+12.74 ▽ 313.835 ∇ 316.080 1号集水枡 N=1 (600x1000x700) NO. 3+10. 71~NO. 3+11. 72 <u>∇ 315.450</u> √ 313.922 ▽ 311.110 世戻し 313.922 V=0.8m2x (2.3+4,6/2)=3.7m3 既設コルゲート管

※図中に示す既設擁壁の"a"部は、計画水路形状に合わせて適宜整形すること。


DL=305.000

6号水路 S=1:20

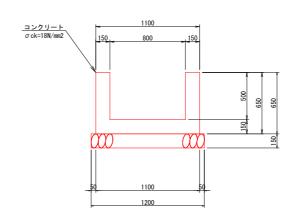


			10.0m当たり
名 称	規 格	単位	数 量
コンクリート	σ ck=18N/mm2	m3	3. 15
型枠		m2	26. 00
基礎砕石	RC-40 t=15cm	m3	12. 00
止水板	B型、センターバルブ型	m	2. 10
目地材	瀝青繊維質、t=10mm	m2	0. 32
基面整正		m2	12. 00

コルゲートパイプ詳細図 S=1:30

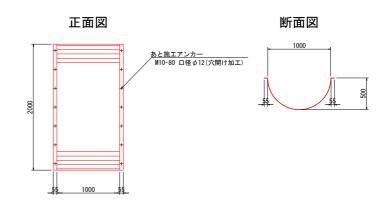


			1.0式当り
名 称	規 格	単位	数量
コルゲートパイプ	円形1型 φ 1000	m	2. 0
あと施工アンカー	M10-80亜鉛メッキ	本	14

平面図

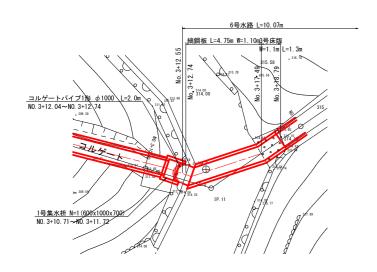

1号集水桝 S=1:30

小規模 土 砂 0.8 W<1.0 0.4

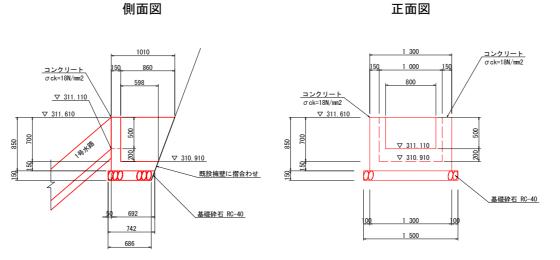

1号水路

既設擁壁

正面図

名 称 規 格 単位 数 量 コンクリート σck=18N/mm2 m3 0.37 m2 3. 62 型 枠 基 礎 砕 石 t=150mm RC-40 m2 1.07 基 面 整 正 土砂 m2 1.03

既設帯工調整工 S=1:30

50 50 既設帯工	500
009	05
<u>調整コンクリート</u> A-0.11m2 <u>コンクリート取壊し</u> A-0.12m2	※ 取壊し寸法は平均値である。 帯工の形状により適宜変更すること。

正面図

			1.0箇所当り
名 称	規格	単位	数量
コンクリート	σ ck=18N/mm2	m3	0. 055
型枠		m2	0. 77
コンクリート取壊し	無筋	m3	0. 06


実	色記	먗	+6	可值


側面図

実施設計図面	実施設計図面		
工事名	R6三土 加茂山地すべり 東・西庄 山腹水路工事(担い手確保型) (難工事評価型)		
路線名等	加茂山地すべり防止区域		
工事箇所	三好郡東みよし町西庄		
図面名	水路工詳細図(4)		
縮尺	図示 図面番号 10 / 13		
会社名			
事業者名	徳島県西部総合県民局県土整備部〈三好〉		

練石積展開図(1)

横断右側 S=1:100

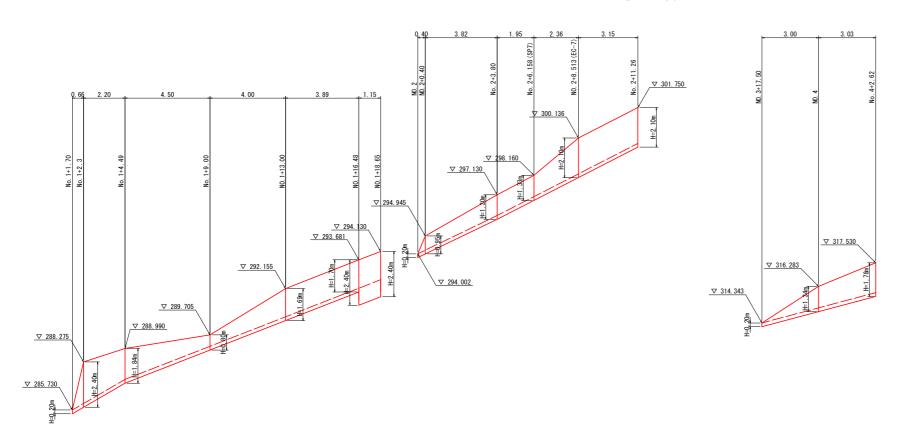

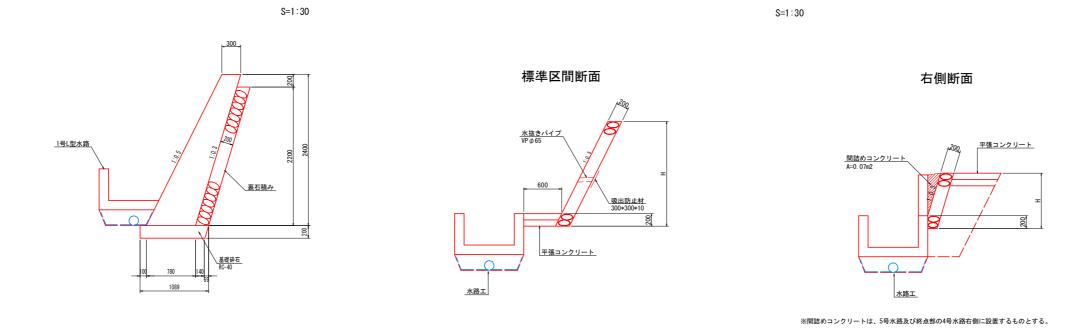



実施設計図

実施設計図記	面				
工事名	R6三土 加茂山地すべり 東・西庄 山腹水路工事(担い手確保型)(難工事評価型)				
路線名等	加茂山地すべり防止区域				
工事箇所	三好郡東みよし町西庄				
図面名	練石	積 展 開	図 (1)		
縮尺	図示	図面番号	11 / 13		
会社名					
事業者名	徳島県西部総合県民局県土整備部〈三好〉				

練石積展開図(2)

横断左側 S=1:100

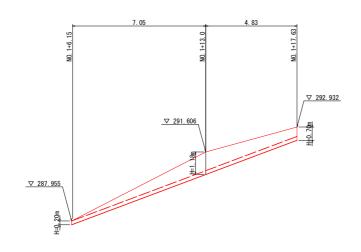


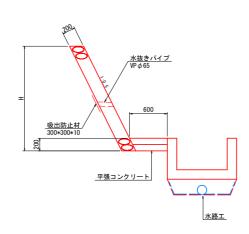

S=1:30

実施設計図面					
工事名	R6三土 加茂山地すべり 東・西庄 山腹水路工事(担い手確保型) (難工事評価型)				
路線名等	加茂山地すべり防止区域				
工事箇所	三好郡東みよし町西庄				
図面名	練石積展開図(2)				
縮尺	図示 図面番号 12 / 13				
会社名					
事業者名	徳島県西部総合県民局県土整備部<三好>				

平張コンクリート配置求積図 s=1:250

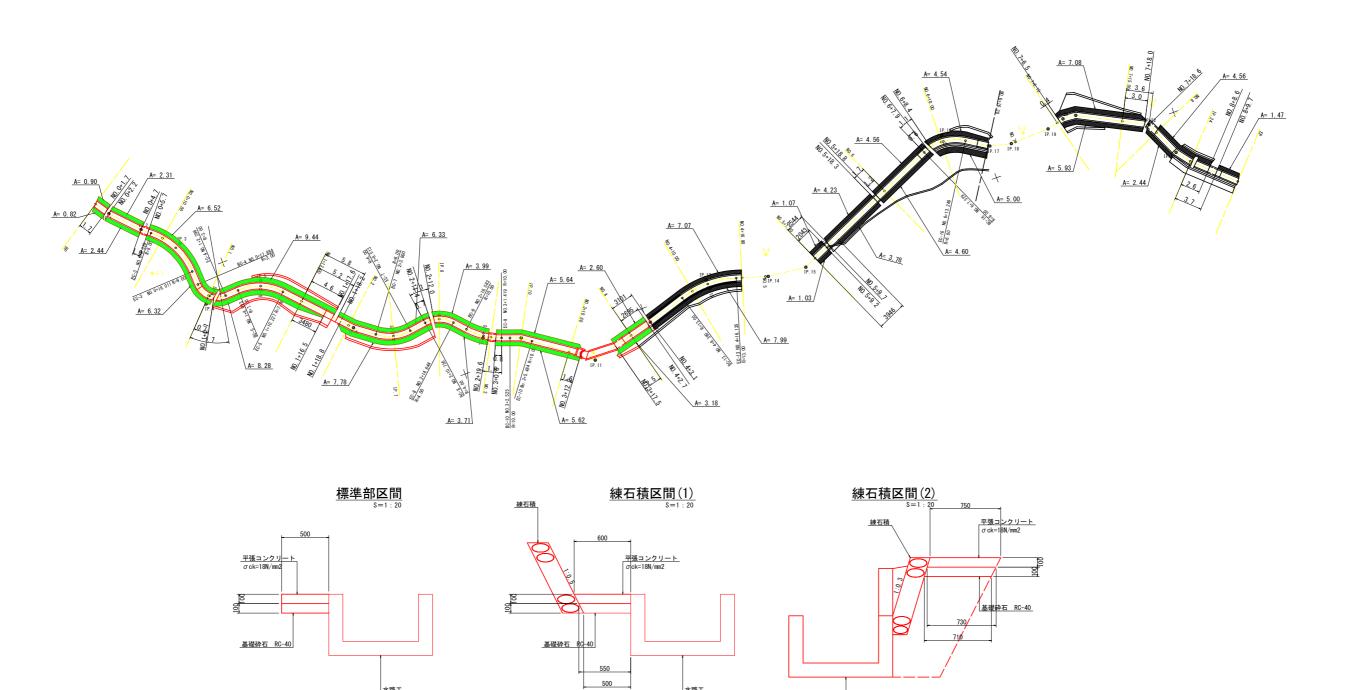

実施設計図面

工事名	R6三土 加茂山地すべり 東・西庄 山腹水路工事(担い手確保型) (難工事評価型)					
路線名等	加茂山地すべり防止区域					
工事箇所	三好郡東みよし町西庄					
図面名	平張コンクリート配置求積図					
縮尺	図示	図面番号	13 / 13			
会 社 名						
事業者名	徳島県西部総合県民局県土整備部〈三好〉					